

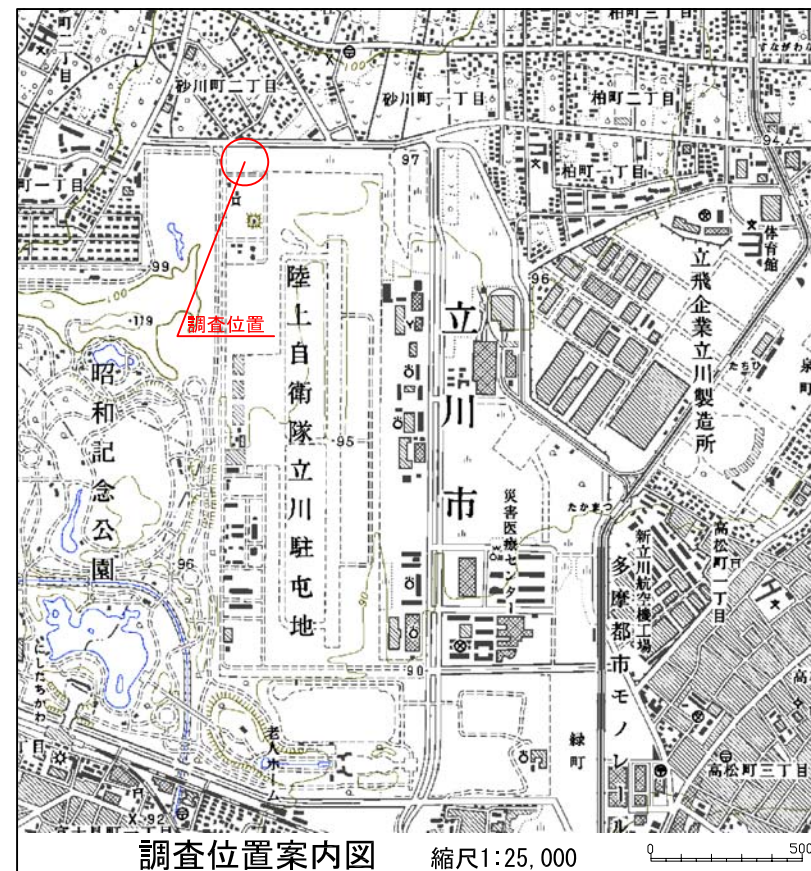


調査位置平面図 縮尺 1:1,000

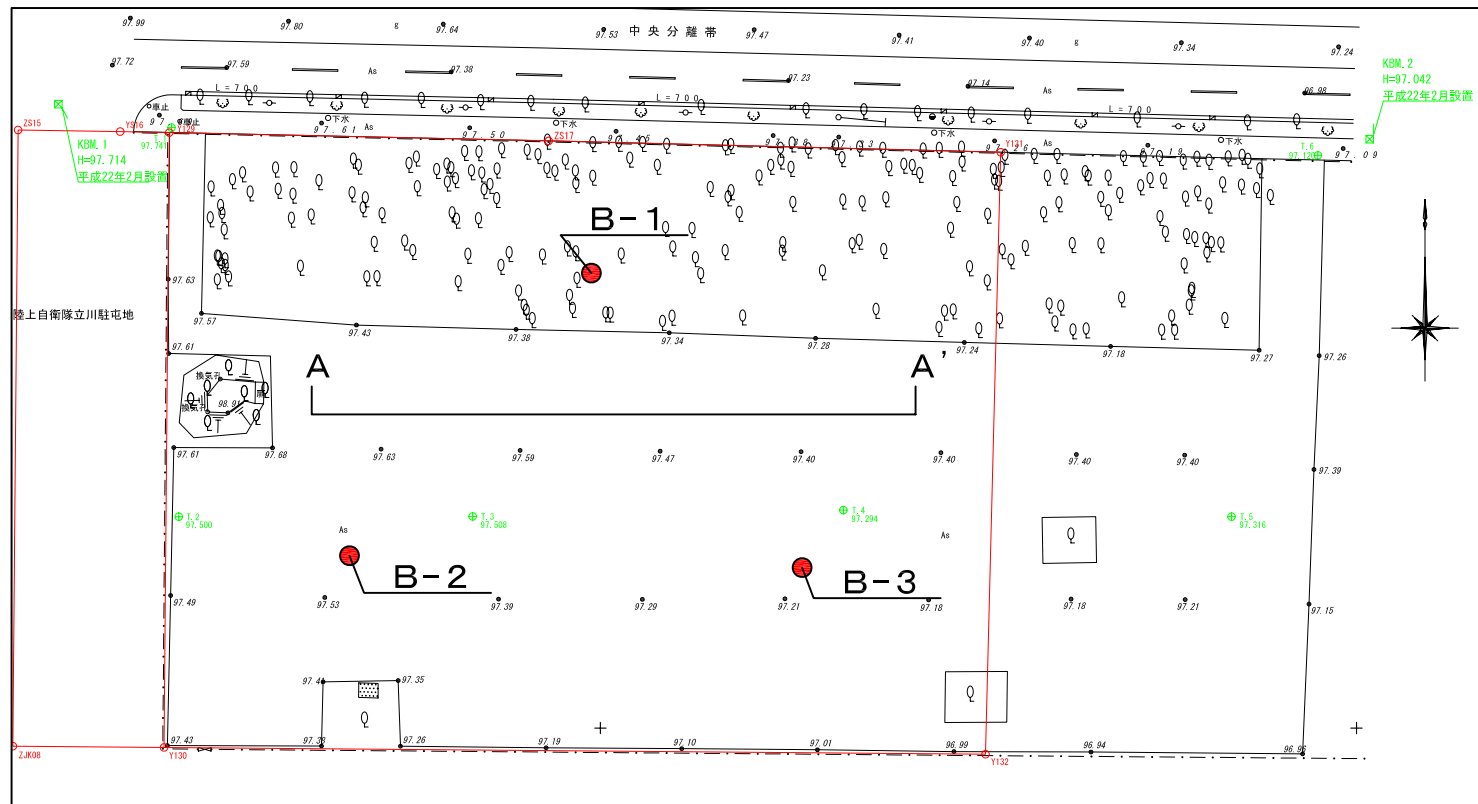

想定地質断面図 縮尺 縦1:200 横1:400

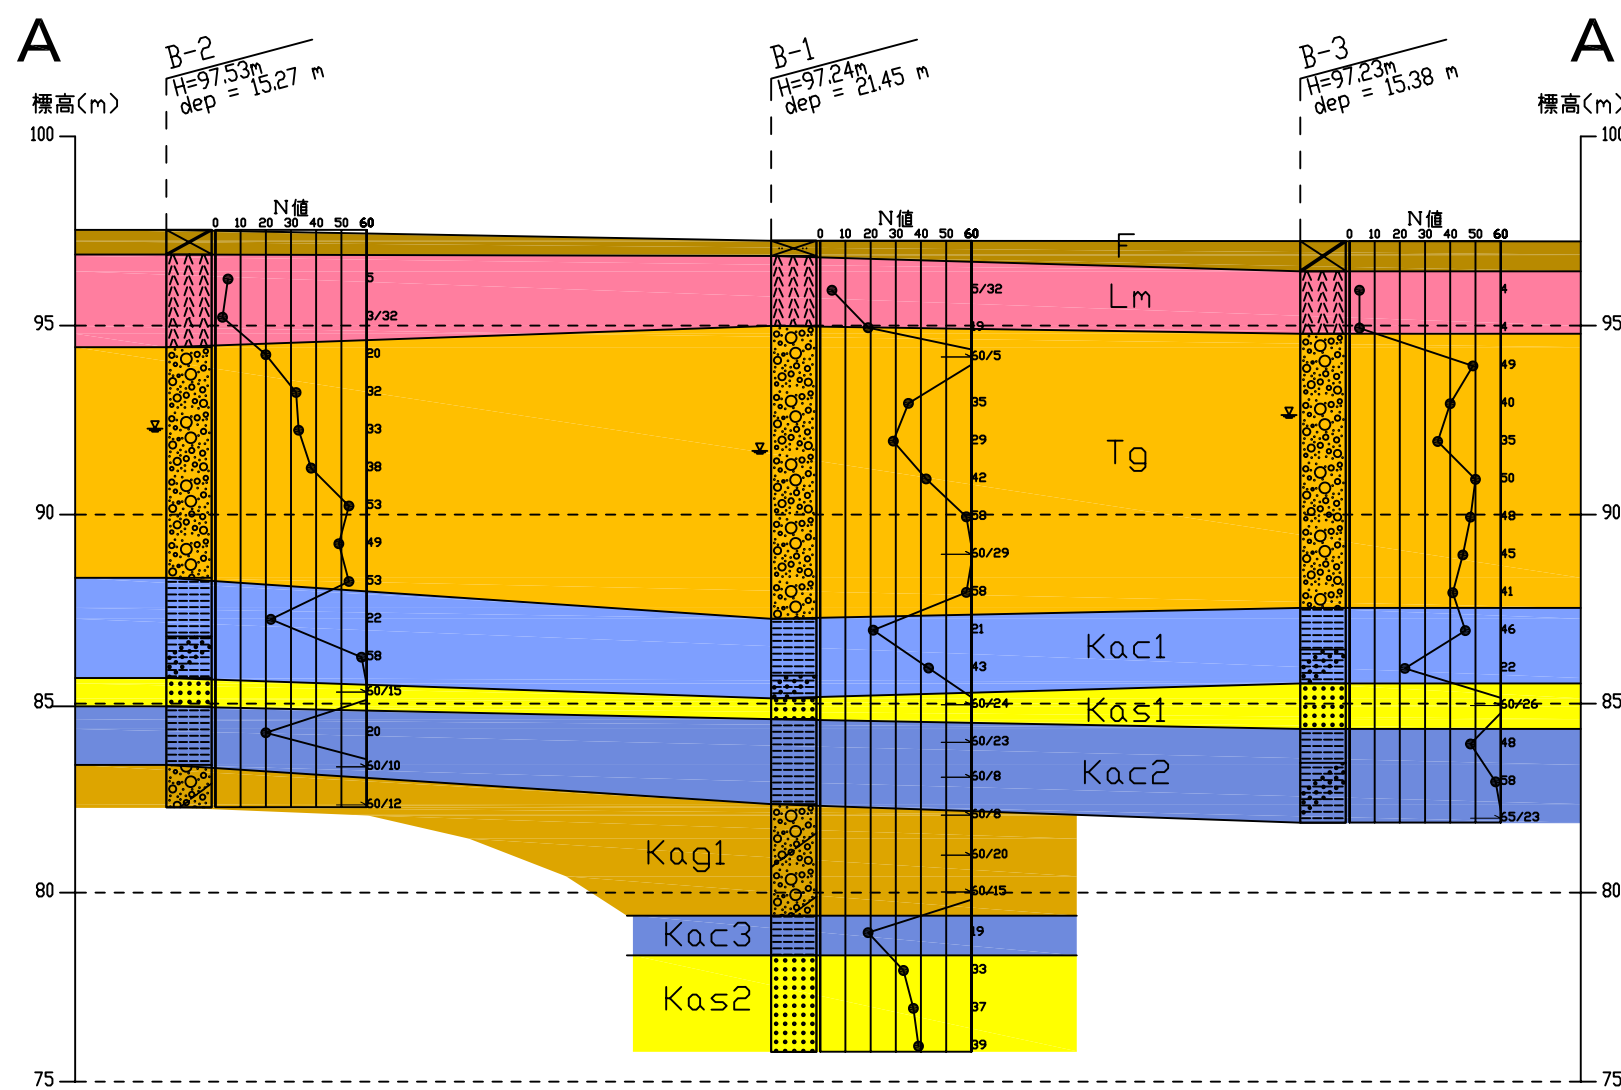

地質層序表

地質時代	地層名	記号	土質	N値	記事	
現世	表土・盛土	F	ローム質土 礫質土、黒ボク	-	地点によりローム質土、礫混り土砂、黒ボク等からなる。	
第四紀	立川ローム層	Lm	火山灰質土	3~5	粘性中位の均質なローム。	
	立川礫層	Tg	砂礫	10~60以上	φ20~50mmの垂円、垂角礫主体。上部にφ100mm程度の玉石混在する。	
第三紀	上総層群	第1粘性土層	Kac1	凝灰質シルト 砂質シルト	21~58	全体に硬質なシルト。上部は凝灰質を呈し、下部では砂を混入する。
		第1砂質土層	Kas1	細砂	60以上	粒子均一で密な砂層。
		第2粘性土層	Kac2	固結シルト、シルト	20~60以上	全体に硬質で粘性は少~中位。棒状コアとなる。
		第1礫質土層	Kag1	シルト混じり砂礫	60以上	マトリックスはシルト混じり細砂。礫はφ2~30mmの垂角礫。
		第3粘性土層	Kac3	シルト	19.0000	粘性中位。均一なシルトである。
		第2砂質土層	Kas2	細砂	33~39	粒子均一。全体に若干の粘性を持つ。

件名	
調査地	東京都 立川市 泉町 1389-18 他
図面名	想定地質断面図
縮尺	図示
作成年月	平成 22 年 6 月
立川市	

